

Россия
Муниципальное бюджетное учреждение
«Институт Горкадастрпроект»
муниципального образования город Краснодар
350000, г. Краснодар, ул. Красная, 89/3
ИНН 2310037903 КПП 230801001
ОГРН 1022301629426

Документация по планировке территории (проект планировки территории и проект межевания территории) для размещения линейного объекта (автомобильной дороги, сетей инженерно-технического обеспечения), ограниченного улицами им. Комарова В.М., им. Академика Королёва, Благородной, Центральной, в муниципальном образовании город Краснодар

МЗ-386/2020-ДПТ/ЛО
ПРОЕКТ ПЛАНИРОВКИ ТЕРРИТОРИИ

Материалы по обоснованию
Пояснительная записка
Графическая часть

Том 2
(листы 3-8)

Краснодар 2021

Россия
Муниципальное бюджетное учреждение
«Институт Горкадастрпроект»
муниципального образования город Краснодар
350000, г. Краснодар, ул. Красная, 89/3
ИНН 2310037903 КПП 230801001
ОГРН 1022301629426

Заказчик: МКУ «Центр мониторинга дорожного движения и транспорта»

Документация по планировке территории (проект планировки территории и проект межевания территории) для размещения линейного объекта (автомобильной дороги, сетей инженерно-технического обеспечения), ограниченного улицами им. Комарова В.М., им. Академика Королёва, Благородной, Центральной, в муниципальном образовании город Краснодар

МЗ-386/2020-ДПТ/ЛО
ПРОЕКТ ПЛАНИРОВКИ ТЕРРИТОРИИ

Материалы по обоснованию
Пояснительная записка
Графическая часть

Том 2
(листы 3-8)

Директор

ГИП /ГАП



Д.С. Зайцев

Д.Е. Сечь

Краснодар 2021

Обозначение	Наименование	Примечание
МЗ-386/2020 -ДПТ/ЛО - С2	Содержание тома 2 Материалы по обоснованию проекта планировки территории. Пояснительная записка	
МЗ-386/2020-ДПТ/ЛО - ПЗ 2	1. Общая часть 1.1 Обоснование целесообразности и возможности разработки проекта планировки 1.2 Исходно – разрешительная документация 2. Описание природно-климатических условий территории, в отношении которой разрабатывается проект планировки территории 3. Обоснование определения границ зон планируемого размещения линейных объектов (автомобильной дороги, сетей инженерно-технического обеспечения) 3.1 Автомобильная дорога 3.2 Сети инженерно-технического обеспечения 4. Обоснование определения границ зон планируемого размещения линейных объектов, подлежащих реконструкции в связи с изменением их местоположения. 5 Обоснование определения предельных параметров застройки территории в границах зон планируемого размещения объектов капитального строительства, входящих в состав линейных объектов 6 Ведомость пересечений границ зон планируемого размещения линейного объекта (объектов) с сохраняемыми объектами ка-	


МЗ-386/2020 -ДПТ/ЛО- С2					
Изм.	Кол.уч.	Лист	Недок	Подпись	Дата
					08.21
ГИП/ГАП		Сечь			08.21
Разработал		Еременко			
				Содержание тома	
		Стадия	Лист	Листов	
		ППТ	1	4	
МБУ «Институт Горкадастрпроект»					

Обозначение	Наименование	Примечание					
	<p>питального строительства (здание, строение, сооружение, объект, строительство которого не завершено), существующими и строящимися на момент подготовки проекта планировки территории</p> <p>7 Ведомость пересечений границ зон планируемого размещения линейного объекта (объектов) с объектами капитального строительства, строительство которых запланировано в соответствии с ранее утвержденной документацией по планировке территории</p> <p>8 Ведомость пересечений границ зон планируемого размещения линейного объекта (объектов) с водными объектами (в том числе с водотоками, водоемами, болотами и т.д.)</p> <p>9 Вертикальная планировка территории, инженерная подготовка и инженерная защита территории</p> <p>9.1 Инженерная подготовка</p> <p>9.2 Вертикальная планировка</p> <p>9.3 Инженерная защита территории</p> <p>10 Организация улично-дорожной сети и движения транспорта</p> <p>11 Сведения о границах территорий объектов культурного наследия</p> <p>ИСХОДНЫЕ ДОКУМЕНТЫ:</p> <p>- постановление администрации муниципального образования город Краснодар от 22.05.2020 г. №1915 «О разрешении подготовки документации по планировке территории (проекта планировки территории и проекта межевания территории) для размещения линейного объекта (автомобильной дороги, сетей инженерно-технического обеспечения), ограниченного улицами им. Комарова В.М., им. Академика Королёва, Благородной, Центральной, в муниципальном образовании город Краснодар;</p>						
						МЗ-386/2020 -ДПТ/ЛО- С2	Лист
							2

Обозначение	Наименование	Примечание																				
<p>МЗ-386/2020-ДПТ/ЛО -лист 3</p> <p>МЗ-386/2020-ДПТ/ЛО -лист 4</p> <p>МЗ-386/2020-ДПТ/ЛО -лист 5</p> <p>МЗ-386/2020-ДПТ/ЛО -лист 6</p> <p>МЗ-386/2020-ДПТ/ЛО- лист 7</p> <p>МЗ-386/2020-ДПТ/ЛО -лист 8</p>	<p>- техническое задание; - сведения государственной информационной системы обеспечения градостроительной деятельности (ГИСОГД) МО город Краснодар № 29/19670-1 от 20.12.2021 г. ; - сведения управления государственной охраны объектов культурного наследия Краснодарского края от 20.04.2020 г. № 78-19-4369/20; - письмо от 16.08.2021 №75/577-П1 МБУ «Институт Горкадастрпроект» МО г.Краснодар; - ответ на письмо от 16.08.2021 №75/577-П1 от МКУ МО г.Краснодар «ЦМДДиТ» №6052 от 18.08.2021;</p> <p>Материалы по обоснованию проекта планировки территории. Графические материалы</p> <p>Схема расположения элемента планировочной структуры (линейного объекта). М 1:10000</p> <p>Схема использования территории в период подготовки проекта планировки. М 1:2000</p> <p>Схема организации улично-дорожной сети и движения транспорта. М 1:2000</p> <p>Схема вертикальной планировки территории, инженерной подготовки и инженерной защиты территории. М 1:2000</p> <p>Схема границ зон с особыми условиями использования территории, особо охраняемых природных территорий, лесничеств. Схема границ территорий, подверженных риску возникновения чрезвычайных ситуаций природного и техногенного характера. М 1:2000</p> <p>Схема конструктивных и планировочных</p>																					
<table border="1"> <tr><td></td><td></td><td></td><td></td><td></td><td></td></tr> <tr><td></td><td></td><td></td><td></td><td></td><td></td></tr> <tr><td></td><td></td><td></td><td></td><td></td><td></td></tr> </table>																			МЗ-386/2020 -ДПТ/ЛО- С2	<table border="1"> <tr><td>Лист</td></tr> <tr><td>3</td></tr> </table>	Лист	3
Лист																						
3																						

Обозначение	Наименование	Примечание
	решений. М 1:2000	
МЗ-386/2020 -ДПТ/ЛО- С2		
		Лист 4

Но-мер тома	Обозначение	Наименование	Примечание
1	МЗ-386/2020-ДПТ/ЛО (листы 1-2)	Проект планировки территории Основная часть Положение о размещении линейных объектов Графическая часть	
2	МЗ-386/2020-ДПТ/ЛО (листы 3-8)	Проект планировки территории Материалы по обоснованию Пояснительная записка Графическая часть	
3	МЗ-386/2020-ДПТ/ЛО (листы 9-10)	Проект межевания территории Основная часть Текстовая часть Чертежи межевания территории Материалы по обоснованию Чертежи	

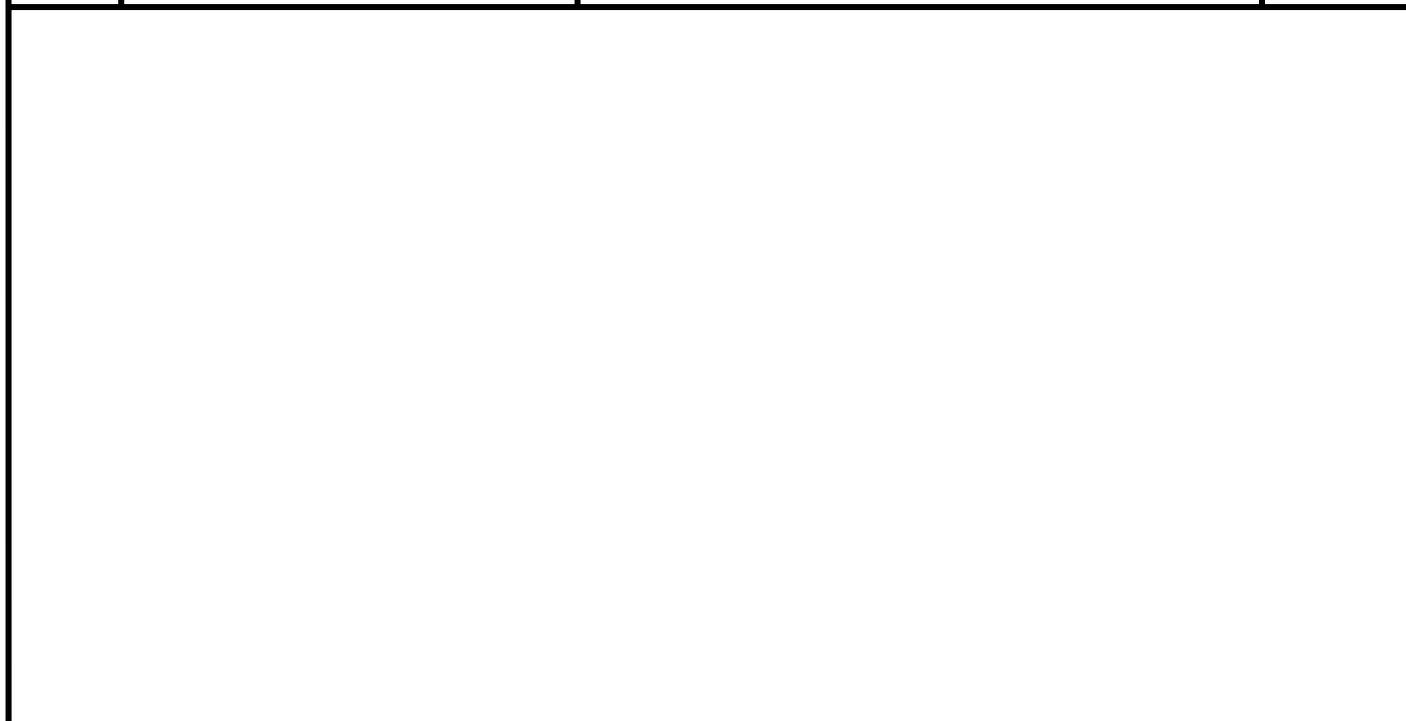

МЗ-386/2020-ДПТ/ЛО- СГ								
Изм.	Кол.уч.	Лист	Недок	Подпись	Дата			
					08.21			
				Состав градостроительной документации	Стадия	Лист	Листов	
ГИП/ГАП					Сечь,Д.Е.	ППТ	1	1
					МБУ «Институт Горкадастрпроект»			

Материалы по обоснованию проекта планировки территории.

Пояснительная записка

1 Общая часть

1.1 Обоснование целесообразности и возможности разработки проекта планировки

Документация по планировке территории (проект планировки территории и проект межевания территории) для размещения линейного объекта (автомобильной дороги, сетей инженерно-технического обеспечения), ограниченного улицами им. Комарова В.М., им. Академика Королёва, Благородной, Центральной, в муниципальном образовании город Краснодар. разработана МБУ «Институт Горкадастрпроект» муниципального образования город Краснодар.

Подготовка документации по планировке территории осуществляется в целях обеспечения устойчивого развития территорий, установления границ земельных участков, предназначенных для строительства и размещения линейных объектов.

Целью данной работы является определение на предпроектной стадии планировочных решений, возможных вариантов формирования строительства с целью принятия для дальнейшей разработки оптимальных решений, а также возможности согласования планируемых решений с соответствующими архитектурными, инженерными и природоохранными службами.

Настоящий проект разработан в соответствии с требованиями действующих нормативных актов РФ и Краснодарского края, с учетом действующих нормативов, инструкций, стандартов в области разработки градостроительной документации.

Изм.	Кол.уч	Лист	№ док	Подпись	Дата	МЗ-386/2020-ДПТ/ЛО-ПЗ 2			
ГИП		Сечь			08.21	Пояснительная записка	Стадия	Лист	Листов
							ПМТ	1	14
Вед. спец.		Еременко			08.21		МБУ «Институт Горкадастр-проект»		
Н.Контроль		Сечь			08.21				

демика Королёва, Благородной, Центральной, в муниципальном образовании город Краснодар.

При разработке настоящей документации использованы:

- сведения государственной информационной системы обеспечения градостроительной деятельности (ГИСОГД) МО город Краснодар № 29/19670-1 от 20.12.2021 г;
- сведения управления государственной охраны объектов культурного наследия Краснодарского края от 20.04.2020 г. № 78-19-4369/20;
- отчетная техническая документация по инженерным изысканиям.

2. Описание природно-климатических условий территории, в отношении которой разрабатывается проект планировки территории.

Согласно климатическому районированию по СП 131.13330.2020 (Актуализированная редакция СНиП 23-01-99) относится к III району и подрайону III Б, для которого характерны следующие природно-климатические факторы: среднемесячная температура воздуха составляет: в январе – от -5° до $+2^{\circ}\text{C}$, в июле – от $+21$ до $+25^{\circ}\text{C}$, среднегодовая температура $+10.8^{\circ}\text{C}$. Абсолютный минимум температур зимой составляет -36°C , абсолютный максимум температур летом достигает $+42^{\circ}\text{C}$.

Значения основных климатических элементов приведены в таблице 1.

Таблица 1

Характеристика, месяцы	I	II	III	IV	V	VI	VII	VIII	IX	X	XI	XII	Год
Температура воздуха, $^{\circ}\text{C}$													
Средняя	-0,2	1,0	5,4	12,2	17,3	21,0	23,8	23,2	18,1	11,9	6,3	2,0	11,8
Парциальное давление водяного пара, гПа													
Среднее	4,9	5,3	6,2	9,0	12,9	16,1	17,9	17,2	13,4	10,1	8,0	6,1	10,6
Осадки, мм													
Средняя	61	63	63	57	63	67	61	47	41	57	68	77	725

9. Вертикальная планировка территории, инженерная подготовка и инженерная защита территории

9.1 Инженерная подготовка

Инженерная подготовка территории на стадии проекта планировки – это комплекс инженерных мероприятий по обеспечению пригодности территорий для различных видов строительства и создание оптимальных санитарно-гигиенических и микроклиматических условий для жизни населения.

К основным вопросам инженерной подготовки территории относятся: вертикальная планировка и организация поверхностного стока, защита территорий от затопления и подтопления, противоэрозионные мероприятия, понижение уровня грунтовых вод, защита от дефляции.

9.2 Вертикальная планировка

Вертикальной планировкой решается задача создания благоприятных условий для трасс, проездов, тротуаров, исключения подтопления общественных территорий.

На участках, имеющих обеспеченный естественный сток поверхностных вод, необходимо сохранять существующий рельеф.

На участках, не имеющих естественного стока, предусмотрены мероприятия по инженерной подготовке территории.

Для исключения подтопления жилой застройки продольный профиль за-проектирован с учетом обеспечения стока воды с прилегающей территории на проезжую часть автомобильной дороги

Величина и направление уклонов по осям улиц соответствует величине и направлению уклонов по водоотводящим лоткам вдоль проезжих частей улиц.

ских лиц, юридических лиц, органов государственной власти, органов местного самоуправления, являющимися заказчиками проводимых работ.
